


Legenda CV-PV Scala 1:50

CV01a	CV01a	CV01a
CV01b	CV01b	CV01b
CV01c	CV01c	CV01c
CV01d	CV01d	CV01d
CV02a	CV02a	CV02a
CV02b	CV02b	CV02b
CV03a	CV03a	CV03a
CV03b	CV03b	CV03b
CV03c	CV03c	CV03c
CV04a	CV04a	CV04a
CV04b	CV04b	CV04b
CV05a	CV05a	CV05a
CV05b	CV05b	CV05b
CV05c	CV05c	CV05c
CV06	CV06	CV06

PV01a	PV01a	PV01a
PV01b	PV01b	PV01b
PV01c	PV01c	PV01c
PV02a	PV02a	PV02a
PV02b	PV02b	PV02b
PV02c	PV02c	PV02c
PV02d	PV02d	PV02d
PV02e	PV02e	PV02e
PV02f	PV02f	PV02f
PV02g	PV02g	PV02g
PV03a	PV03a	PV03a
PV03b	PV03b	PV03b
PV03c	PV03c	PV03c
PV03d	PV03d	PV03d
PV04a	PV04a	PV04a
PV04b	PV04b	PV04b
PV04c	PV04c	PV04c
PV04d	PV04d	PV04d
PV04e	PV04e	PV04e
PV04f	PV04f	PV04f

PV05a	PV05a	PV05a
PV05b	PV05b	PV05b
PV05c	PV05c	PV05c
PV05d	PV05d	PV05d
PV05e	PV05e	PV05e
PV05a	PV05a	PV05a
PV05b	PV05b	PV05b
PV05c	PV05c	PV05c
PV05d	PV05d	PV05d
PV05e	PV05e	PV05e
PV06a	PV06a	PV06a
PV06b	PV06b	PV06b
PV06c	PV06c	PV06c
PV06d	PV06d	PV06d
PV06e	PV06e	PV06e
PV06f	PV06f	PV06f
PV06g	PV06g	PV06g
PV06h	PV06h	PV06h
PV06i	PV06i	PV06i
PV06j	PV06j	PV06j
PV06k	PV06k	PV06k
PV06l	PV06l	PV06l
PV06m	PV06m	PV06m
PV06n	PV06n	PV06n
PV06o	PV06o	PV06o
PV06p	PV06p	PV06p
PV06q	PV06q	PV06q
PV06r	PV06r	PV06r
PV06s	PV06s	PV06s
PV06t	PV06t	PV06t
PV06u	PV06u	PV06u
PV06v	PV06v	PV06v
PV06w	PV06w	PV06w
PV06x	PV06x	PV06x
PV06y	PV06y	PV06y
PV06z	PV06z	PV06z
PV07	PV07	PV07
PV08	PV08	PV08
PV09a	PV09a	PV09a
PV09b	PV09b	PV09b
PV09c	PV09c	PV09c
PV09d	PV09d	PV09d
PV10a	PV10a	PV10a
PV10b	PV10b	PV10b
PV11	PV11	PV11
PV12a	PV12a	PV12a
PV12b	PV12b	PV12b
PV12c	PV12c	PV12c
PV12d	PV12d	PV12d
PV12e	PV12e	PV12e
PV12f	PV12f	PV12f
PV12g	PV12g	PV12g
PV12h	PV12h	PV12h
PV12i	PV12i	PV12i
PV12j	PV12j	PV12j
PV12k	PV12k	PV12k
PV12l	PV12l	PV12l
PV12m	PV12m	PV12m
PV12n	PV12n	PV12n
PV12o	PV12o	PV12o
PV12p	PV12p	PV12p
PV12q	PV12q	PV12q
PV12r	PV12r	PV12r
PV12s	PV12s	PV12s
PV12t	PV12t	PV12t
PV12u	PV12u	PV12u
PV12v	PV12v	PV12v
PV12w	PV12w	PV12w
PV12x	PV12x	PV12x
PV12y	PV12y	PV12y
PV12z	PV12z	PV12z

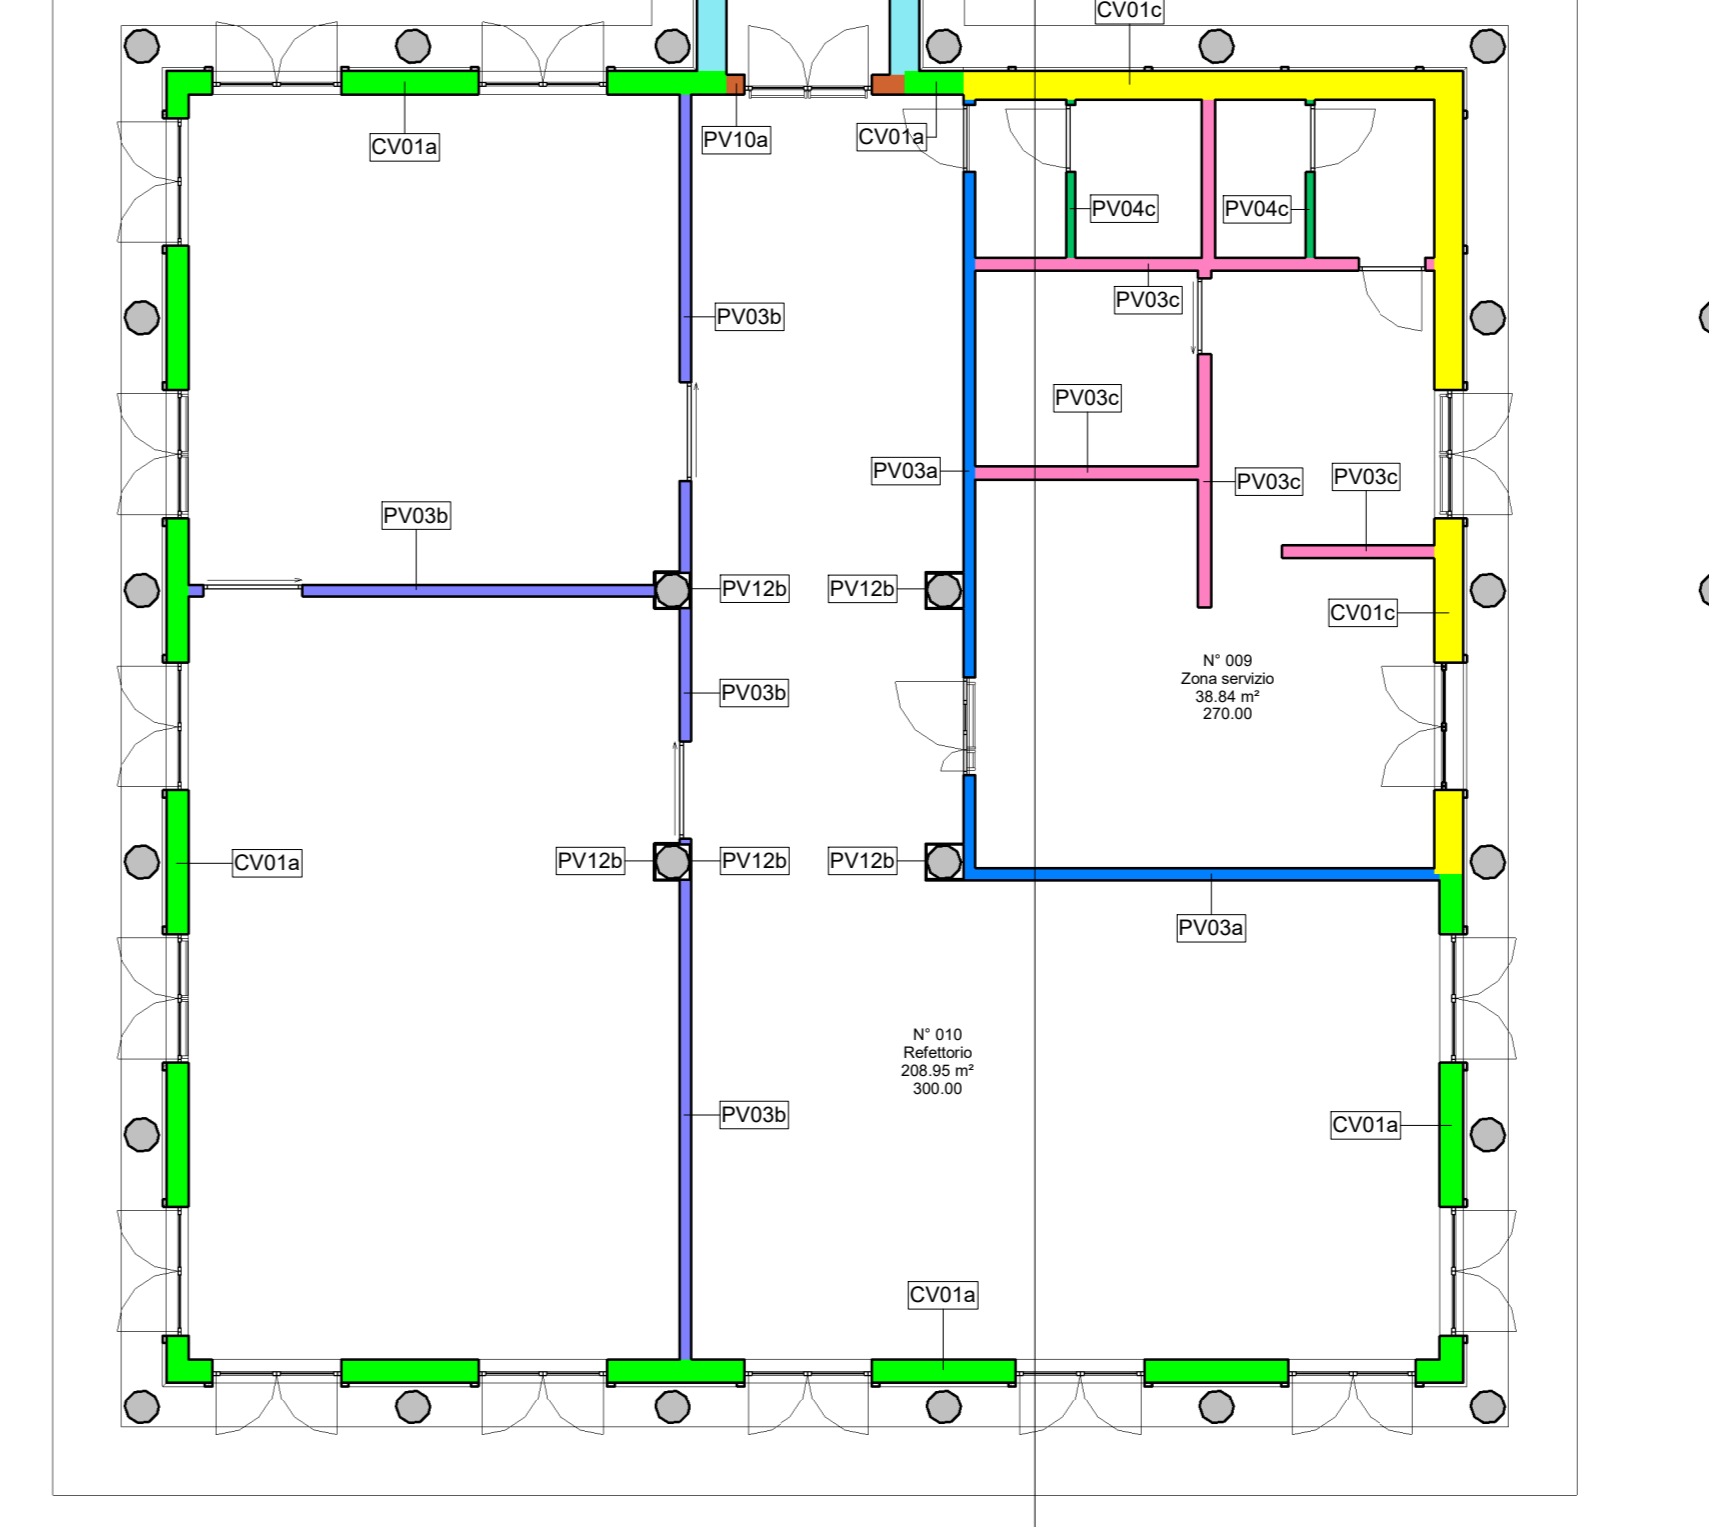

COMUNE DI INVERUNO

NUOVO PLESSO SCOLASTICO - VIA IV NOVEMBRE

PROGETTO DEFINITIVO

UFFICIO TECNICO COMUNE DI INVERUNO

R.U.P.: Geom. Pietro Tiberti

Progettista: Arch. Claudia Soldati

CONSULENTE SCIENTIFICO: Politecnico di Milano - Dipartimento ABC

Data: 17.01.2020

Titolo progetto di ricerca: Individuazione di un nuovo modello di scuola innovativa ad alta efficienza tecnologica-energetica con l'applicazione della metodologia BIM

RESPONSABILE SCIENTIFICO: Prof. Tomaso Monestrelli

GRUPPO DI LAVORO: Prof. Maurizio Acito, Prof. Giuseppe Martino Di Giuda, Prof. Paolo Orlato, Prof. Franco Guzzetti, Arch. Francesco Menganti, Arch. Luca Cardani, Arch. Alberto Carboni, Ing. Via Laventissima, Ing. Mariagrazia Calla, Ing. Agata Corsoli

BIMGroup: Ing. Marco Schievano, Ing. Francesco Palazzi, Ing. Elena Seghezzi

CONSULENTE SCIENTIFICO: Università degli studi di Milano Bicocca, Dipartimento di Scienze Umane per la Formazione "Riccardo Massa"

RESPONSABILE SCIENTIFICO: Prof.ssa Elisabetta Nigris

GRUPPO DI LAVORO: Prof.ssa Barbara Balconi, Prof.ssa Luisa Zecchi, Prof.ssa Ambra Cardani

Aggiornamento

Scala: Come indicato

Oggetto: Progetto Architettonico - Edificio B - Pianta piano terra, disarticolazione tecnologica chiusa e partizioni verticali e orizzontali

Tavola n°: A-46